

**Индивидуальный предприниматель  
Кузнецов Сергей Дмитриевич**

**Документация по планировке территории (проект  
планировки территории и проект межевания территории),  
прилегающей к улице Краснодонской в Центральном  
внутригородском районе города Сочи**

**ПРОЕКТ ПЛАНИРОВКИ ТЕРРИТОРИИ**

**Материалы по обоснованию  
Пояснительная записка  
Графическая часть**

**Том 2**



**С.Д.Кузнецов**

**Краснодар 2022**

**Россия**  
**Муниципальное бюджетное учреждение**  
**«Институт Горкадастрпроект»**  
**муниципального образования город Краснодар**  
350000, г. Краснодар, ул. Красная, 89/3  
ИНН 2310200324 КПП 230801001  
ОГРН 1172375034842

**Документация по планировке территории (проект  
планировки территории и проект межевания территории),  
прилегающей к улице Краснодонской в Центральном  
внутригородском районе города Сочи**

**1706/2021-ДПТ**  
**ПРОЕКТ ПЛАНИРОВКИ ТЕРРИТОРИИ**

Материалы по обоснованию  
Пояснительная записка  
Графическая часть

**Том 2**  
(листы 2-8)

Краснодар 2022

Россия  
Муниципальное бюджетное учреждение  
«Институт Горкадастрпроект»  
муниципального образования город Краснодар  
350000, г. Краснодар, ул. Красная, 89/3  
ИНН 2310200324 КПП 230801001  
ОГРН 1172375034842

Заказчик: ИП Кузнецов Сергей Дмитриевич

**Документация по планировке территории (проект  
планировки территории и проект межевания территории),  
прилегающей к улице Краснодонской в Центральном  
внутригородском районе города Сочи**

**1706/2021-ДПТ  
ПРОЕКТ ПЛАНИРОВКИ ТЕРРИТОРИИ**

– **Материалы по обоснованию  
Пояснительная записка  
Графическая часть**

**Том 2  
(листы 2-8)**

Директор

Д.С.Зайцев



Начальник отдела

Д.Е. Сечь



Краснодар 2022

Обозначение	Наименование	Примечание
1706/2021-ДПТ-С 2	Содержание тома	
1706/2021-ДПТ-СГ	Состав градостроительной документации	
1706/2021-ДПТ-ПЗ 2	<p>Проект планировки территории. Материалы по обоснованию. Пояснительная записка</p> <p>1 Анализ современного состояния территории</p> <p>1.1 Размещение территории проектирования в планировочной структуре города.</p> <p>1.2 Описание природно-климатических условий территории, в отношении которой разрабатывается проект планировки территории</p> <p>1.3 Характеристика существующего состояния территории</p> <p>1.4 Планировочные ограничения (зоны с особыми условиями использования территории)</p> <p>2 Обоснование определения границ зон планируемого размещения объектов капитального строительства</p> <p>3 Обоснование соответствия планируемых параметров, местоположения и назначения объектов регионального значения, объектов местного значения нормативам градостроительного проектирования и требованиям градостроительных регламентов, а также применительно к территории, в границах которой предусматривается осуществление комплексного развития территории, установленным правилами землепользования и застройки расчетным показателям минимально допустимого уровня обеспеченности территории объектами коммунальной, транспортной, социальной инфраструктур и расчетным показателям максимально допустимого</p>	


						<b>1706/2021-ДПТ-С 2</b>		
Изм.	Кол.уч	Лист	№ док	Подпись	Дата			
					08.22			
Нач. отдела		Сечь				Стадия	Лист	Листов
						ДПТ	3	55
Глав. спец.		Бойченко			08.22	МБУ «Институт Горкадастрпроект»		
						Содержание тома		

Обозначение	Наименование	Примечание					
	<p>уровня территориальной доступности таких объектов для населения</p> <p>4 Результаты инженерных изысканий</p> <p>5 Варианты планировочных и (или) объемно-пространственных решений застройки территории</p> <p>6 Перечень мероприятий по защите территории от чрезвычайных ситуаций природного и техногенного характера, в том числе по обеспечению пожарной безопасности и по гражданской обороне</p> <p>7 Перечень мероприятий по охране окружающей среды</p> <p>8 Обоснование очередности планируемого развития территории</p> <p><b>ИСХОДНЫЕ ДОКУМЕНТЫ:</b></p> <ul style="list-style-type: none"> <li>- сведения государственной информационной системы обеспечения градостроительной деятельности мо городской округ город-курорт Сочи Краснодарского края от 15.12.2021г. №21.01-18.П-6419/21;</li> <li>- сведения государственной информационной системы обеспечения градостроительной деятельности мо городской округ город-курорт Сочи Краснодарского края от 31.01.2022г. №21.01-13/285;</li> <li>- сведения государственной информационной системы обеспечения градостроительной деятельности мо городской округ город-курорт Сочи Краснодарского края от 31.01.2022г. №21.01-13/288;</li> <li>- сведения государственной информационной системы обеспечения градостроительной деятельности мо городской округ город-курорт Сочи Краснодарского края от 31.01.2022г. №21.01-13/290;</li> <li>- сведения государственной информационной системы обеспечения градостроительной деятельности мо городской округ город-курорт Сочи Краснодарского края от 25.03.2022г. №21.01-13/914;</li> </ul>						
						<b>1706/2021-ДПТ-С 2</b>	Лист 4

Обозначение	Наименование	Примечание
	<p>- письмо управления государственной охраны объектов культурного наследия Краснодарского края от 19.05.2022 г. № 78-19-7331/22;</p> <p>Проект планировки территории Материалы по обоснованию Графическая часть</p>	
1706/2021-ДПТ лист 2	Фрагмент карты планировочной структуры территории городского округа с отображением границ элементов планировочной структуры	
1706/2021-ДПТ лист 3	Схема организации движения транспорта (включая транспорт общего пользования) и пешеходов, отражающую местоположение объектов транспортной инфраструктуры и учитывающую существующие и прогнозные потребности в транспортном обеспечении на территории. Схема организации улично-дорожной сети. М 1:2000	
1706/2021-ДПТ лист 4	Схема границ территорий объектов культурного наследия. М 1:5000	
1706/2021-ДПТ лист 5	Схема границ зон с особыми условиями использования территории. М 1:2000	
1706/2021-ДПТ лист 6	Схема, отображающая местоположение существующих объектов капитального строительства, в том числе линейных объектов, объектов, подлежащих сносу, объектов незавершенного строительства, а также подходы к водным объектам общего пользования и их береговым полосам. М 1:2000	
1706/2021-ДПТ лист 7	Схема вертикальной планировки территории, инженерной подготовки и инженерной защиты территории. М 1:2000	
1706/2021-ДПТ лист 8	Вариант планировочного решения застройки территории в соответствии с проектом планировки территории. М 1:2000	
	<b>1706/2021-ДПТ-С 2</b>	Лист <b>5</b>



Номер тома	Обозначение	Наименование	Примечание
1	1706/2021-ДПТ (лист 1)	<b>Проект планировки территории</b> Основная часть Положения о территориальном планировании Графическая часть	
2	1706/2021-ДПТ (листы 2-8)	<b>Проект планировки территории</b> Материалы по обоснованию Пояснительная записка Графическая часть	
3	1706/2021-ДПТ (листы 9-10)	<b>Проект планировки территории</b> Основная часть Пояснительная записка Чертежи планировки территории Материалы по обоснованию Чертежи	
4	Приложение	Инженерные изыскания	
5	Приложение	Варианты объёмно-пространственных решений застройки территории	
6	Приложение	Предложения по организации дорожного движения транспорта и пешеходов по улице Краснодонская	

						<b>1706/2021-ДПТ-СГ</b>		
Изм.	Кол.уч	Лист	№ док	Подпись	Дата			
Нач. отдела	Сечь				08.22			
						Состав градостроительной документации		
						Стадия	Лист	Листов
						ДПТ	6	55
						МБУ «Институт Горкадастрпроект»		

**Материалы по обоснованию проекта планировки территории.**

**Пояснительная записка**

**1. Анализ современного состояния территории**

**1.1. Размещение территории проектирования в планировочной структуре города.**

В административном отношении проектируемая территория расположена в Центральном районе города Сочи Краснодарского края.



Документация по планировке территории разработана на территорию общей площадью **22,917 га.**

В границах проекта планировки территории расположены земельные участки с кадастровыми номерами: 23:49:0202014:1390; 23:49:0202014:1396; 23:49:0202014:1400; 23:49:0202014:1401; 23:49:0202014:1402; 23:49:0000000:12476; 23:49:0000000:12477; 23:49:0000000:12478; 23:49:0000000:12479; 23:49:0000000:12480.

**1.2 Описание природно-климатических условий территории, в отношении которой разрабатывается проект планировки территории**

Район г. Сочи расположен в зоне умеренно-теплого влажного климата и, согласно СП 131.13330.2020 «Строительная климатология» относится к зоне IV-Б с теплым летом и умеренно мягкой зимой.

Климат района изысканий определяется во многом близостью Черного моря – источника тепла в холодное время года и влаги – в теплый период, а также близостью Главного Кавказского хребта, который защищает территорию от вторжения холодных масс воздуха с севера.

						<b>1706/2021-ДПТ-ПЗ 2</b>		
Изм.	Кол.уч	Лист	№ док	Подпись	Дата			
Нач. отдела	Сечь				08.22	Стадия	Лист	Листов
						ДПТ	7	55
Глав. спец.	Бойченко				08.22	МБУ «Институт Горкадастрпроект»		



а) Температура воздуха и почвы

Среднегодовая температура воздуха в г. Сочи за период 1935-2002 г. составила 14,20 С. Наиболее холодные месяцы года – январь и февраль; наиболее тёплые- июль и август.

Таблица 1 - Температурный режим района характеризуется следующими среднемесячными величинами (в градусах Цельсия)

Пункт													Год
	1	2	3	4	5	6	7	8	9	10	11	12	
Сочи	5,9	6,1	8,1	11,7	16,2	20,2	22,9	23,1	19,7	15,7	11,6	8,3	14,1

Таблица 2 - Абсолютный минимум температуры воздуха

Пункт													Год
	1	2	3	4	5	6	7	8	9	10	11	12	
Сочи	-14	-14	-11	-2	4	7	10	10	3	-5	-5	-9	-14

Таблица 3 - Абсолютный максимум температуры воздуха

Пункт													Год
	1	2	3	4	5	6	7	8	9	10	11	12	
Сочи	21	24	30	31	34	35	35	38	36	34	29	23	38

Устойчивого перехода от положительных температур к отрицательным на Черноморском побережье не наблюдается, однако морозы возможны в декабре – феврале. При этом абсолютный минимум среднесуточных температур может достигать минус 140 С.

Рост температуры воздуха весной относительно замедлен из-за близости охлажденного за зиму моря.

Лето жаркое, наступает на побережье в начале мая. Среднемесячная температура воздуха в июле и августе составляет +23,00 С.

Осень начинается в первой половине октября. Вначале она обычно характеризуется сухой и ясной погодой, а вторая ее половина - повышенной


























размещать в радиусе доступности 250 - 300 м от мест жительства автовладельцев, но не более чем в 800 м.

Согласно правилам землепользования и застройки на территории муниципального образования город-курорт Сочи, утверждённым решением Городского Собрания Сочи от 29.12.2009 № 202, проектируемая территория расположена в зоне «Ж-6» многоэтажная жилая застройка до 76 м, зона комплексного развития территории №3 (решение Городского собрания Сочи муниципального образования городской округ город-курорт Сочи Краснодарского края от 27.05.2021 №61).

**Параметры застройки. Основные разрешённые виды использования земельных участков и объектов капитального строительства для зоны «Ж-6» - многоэтажная жилая застройка до 76 метров**

Таблица 5

Для ведения личного подсобного хозяйства (приусадебный земельный участок) (код 2.2)
Предоставление коммунальных услуг (код 3.1.1)
Дома социального обслуживания (код 3.2.1)
Оказание услуг связи (код 3.2.3)
Бытовое обслуживание (код 3.3)
Амбулаторно-поликлиническое обслуживание (код 3.4.1)
Стационарное медицинское обслуживание (код 3.4.2)
Медицинские организации особого назначения (код 3.4.3)
Дошкольное, начальное и среднее общее образование (код 3.5.1)
Объекты культурно-досуговой деятельности (код 3.6.1)
Парки культуры и отдыха (код 3.6.2)
Государственное управление (код 3.8.1)
Предпринимательство (код 4.0)
Деловое управление (код 4.1)
Объекты торговли (торговые центры, торгово-развлекательные центры (комплексы) (код 4.2)
Рынки (код 4.3)
Магазины (код 4.4)
Банковская и страховая деятельность (код 4.5)
Общественное питание (код 4.6)






соответствии с федеральными законами может быть наложен запрет на использование таких земельных участков и объектов.

Предельные размеры (минимальные и (или) максимальные) земельных участков составляют:

- для индивидуального жилищного строительства - от 400 до 1000 кв. м;
- для блокированной жилой застройки - от 100 до 300 кв. м за каждым домом;

- для ведения личного подсобного хозяйства (приусадебный земельный участок) - от 650 до 1200 кв. м;

- для земельных участков с видом разрешенного использования "Гостиничное обслуживание (код 4.7.)" или видов разрешенного использования, позволяющих строительство гостиниц, - не менее 10000 кв. м,

Ширина предоставляемых земельных участков не может быть меньше:

- для индивидуального жилищного строительства - 8 метров;
- для ведения личного подсобного хозяйства - 12 метров.

### Предельные параметры разрешенного строительства, реконструкции объектов капитального строительства

Таблица 7

Зона		Минимальная длина стороны по улично-му фронту, м (6)	Минимальная ширина/глубина, м	Максимальный процент застройки (5), (7), (10)	Минимальный процент озеленения, % (9)	Максимальная высота здания до конька крыши, м (3)	Максимальная высота оград, м (5)	Максимальный отступ от границ земельного участка, м (5)	Коэффициент использования территории (КИТ) % (7), (8)
Ж-6	Жилые дома, за исключением индивидуальных жилых домов, садовых домов	40	50	30	25	76	НР	5	2,4
	Нежилые объекты	40	25	40	30	22	1,5	5	2,4
	Индивидуальные жилые дома, садовые дома (3)	8	25	50	30	12	2,0	3	0,6








расположения данных объектов на территории, в границах которой предусматривается осуществление деятельности по комплексному развитию территории в целях жилищного строительства;

2) объектов капитального строительства, предназначенных для дошкольного, начального и среднего общего образования;

3) объектов капитального строительства, предназначенных для оказания гражданам медицинской помощи и строительство которых ведется за счет средств бюджета бюджетной системы Российской Федерации.

Проектом представлено предложение по объемно-пространственному решению застройки, которым определены границы зон планируемого размещения объектов капитального строительства, а также определены основные параметры строительства и ориентировочные технико-экономические показатели.

При формировании архитектурно-планировочного решения в максимально возможной степени учтены природные и планировочные особенности площадки, существующие инженерные коммуникации, а также сложившаяся структура землепользования и структура улично-дорожной сети, заложенная в генеральном плане муниципального образования город-курорт Сочи.






В границах проектируемой территории предусмотрено размещение объектов капитально строительства:

- дошкольной образовательной организации на 510 мест;
- дошкольной образовательной организации на 800 мест (состоит из двух корпусов - на 300 и 500 мест);
- общеобразовательной организации на 1510 мест.

Дошкольные образовательные организации.

Нормативная обеспеченность местами в дошкольных образовательных организациях принята согласно табл. 8 примечание 1 «Местных нормативов градостроительного проектирования муниципального образования городской округ город-курорт Сочи Краснодарского края», где потребность в местах дошкольного возраста при новой застройке территорий не менее 180 мест на 1000 человек.

Расчет потребности социальных объектов:

$$7269 \times 180 / 1000 = 1308 \text{ детей дошкольного возраста.}$$

Согласно таблице 4 Нормативов градостроительного проектирования Краснодарского края, показатели расчетного количества мест в образовательных учреждениях рассчитываются, опираясь на количественные данные возрастно-полового состава населения Краснодарского края управления Федеральной службы государственной статистики по Краснодарскому краю и Республике Адыгея.

Расчетное количество мест в объектах дошкольного образования определено по формуле:

$$P_{доо} = \frac{(((K_0 + K_1 + K_2) \times 0,3) + (K_3 + K_4 + K_5 + K_6)) \times 1000}{N},$$

$K_0 - K_6$  - количество детей одного возраста, где 0 - 6 ( $K_n$ ) возраст от 2 мес. до 6 лет

$N$  - общее количество населения

$P_{доо}$  - расчетное количество мест в объектах дошкольного образования, мест на 1 тыс. чел.


Определяем необходимое количество мест в детских дошкольных учреждениях:

детей К0 - 5733 человек;

детей К1 – 5974 человек;

детей К2 – 6194 человек;

детей К3 – 6605 человек;

детей К4 – 6840 человек;

детей К5 – 7222 человек;

детей К6 – 7162 человек.

$$\frac{((5733 + 5974 + 6194) \times 0,3) + (6605 + 6840 + 7222 + 7162)) \times 1\,000}{438365} = 76$$

Расчетное количество мест в объектах дошкольного образования составляет 76 мест на 1 тыс. жителей.

Расчет потребности в объектах дошкольного образования:

$$7269 \times 76 / 1000 = 552 \text{ места.}$$

Проектом предусматривается размещение двух дошкольных образовательных организаций, общей вместимостью **1310** мест, что удовлетворяет потребность по обоим расчетам.

#### Общеобразовательные организации

Нормативная обеспеченность местами в общеобразовательных организациях принята согласно табл. 9 «Местных нормативов градостроительного проектирования муниципального образования городской округ город-курорт Сочи Краснодарского края», где дети школьного возраста составляют 192 учащихся на 1000 жителей.

Расчет потребности социальных объектов:

$$7269 \times 192 / 1000 = 1396 \text{ детей дошкольного возраста.}$$

Согласно таблице 4 Нормативов градостроительного проектирования Краснодарского края, показатели расчетного количества мест в образовательных учреждениях рассчитываются, опираясь на количественные данные возрастно-


полового состава населения Краснодарского края управления Федеральной службы государственной статистики по Краснодарскому краю и Республике Адыгея.

Расчетное количество мест в объектах общеобразовательных организаций определено по формуле:

$$P_{\text{оош}} = \frac{((K7 + K8 + K9 + K10 + K11 + K12 + K13 + K14 + K15) + ((K16 + K17) \times 0,75)) \times 1000}{N}$$

K7 - K17 - количество детей одного возраста, где 7 - 17 (Kn) возраст от 7 до 17 лет

N - общее количество населения

P<sub>оош</sub> - расчетное количество мест в объектах среднего школьного образования, мест на 1 тыс. чел.

Определяем необходимое количество мест в школе:

детей K7 – 7583 человек;

детей K8 – 7369 человек;

детей K9 – 6747 человек;

детей K10 – 6027 человек;

детей K11 – 4737 человек;

детей K12 – 4655 человек;

детей K13- 4775 человек;

детей K14 – 4286 человек;

детей K15 – 3950 человек;

детей K16 – 4155 человек;

детей K17 – 3970 человек.

$$((7583 + 7369 + 6747 + 6027 + 4737 + 4655 + 4775 + 4286 + 3950) + (4155 + 3970) \times 0,75) \times 1000 / 438365 = 129$$

Расчетное количество мест в объектах общеобразовательных организаций составляет 129 мест на 1 тыс. жителей.

Расчет потребности в объектах общеобразовательных организаций:

$$7269 * 129 / 1000 = 938 \text{ мест.}$$






Таблицей Д.1 приложения Д «Нормы расчета учреждений, организаций и предприятий обслуживания и размеры их земельных участков» СП 42 в отношении определения размеров земельных участков для дошкольных образовательных организаций установлено, что размеры таких участков могут быть уменьшены на 15% при размещении на рельефе с уклоном более 20%.

В связи с тем, что земельный участок 23:49:0000000:12476, площадью 21115 кв. м, для дошкольной образовательной организации на 800 мест находится на рельефе с уклоном более 20%, что подтверждается материалами геодезических изысканий, требования, предъявляемые СП 42 к определению размеров земельных участков для дошкольных образовательных организаций соблюдены в полном объеме.

#### Объекты здравоохранения.

Проектом не предусматривается размещение объектов здравоохранения в границах проектируемой территории. Восполнение потребности в объектах здравоохранения осуществляется за счёт существующих объектов здравоохранения, расположенных на прилегающей территории.

#### Объекты обслуживания населения (объекты социальной инфраструктуры).

Проектом планировки территории предусмотрено строительство 7 (семи) многоквартирных домов, где на первых этажах предусмотрены нежилые помещения для объектов общественно-делового и культурно-бытового обслуживания, включающие в себя кафе, магазины промтоваров, аптечные магазины, предприятия бытового обслуживания, помещения для занятий спортом, досуговые и образовательные центры и иные объекты. Общая площадь помещений общественно-бытового назначения – 9359 м<sup>2</sup>.

Качественный состав объектов, будет определен на следующих стадиях проектирования.


## Озеленение территории

Согласно п. 2 статьи 11 «Местных нормативов градостроительного проектирования муниципального образования городской округ город-курорт Сочи Краснодарского края», площадь озелененной территории микрорайона (квартала) многоквартирной застройки жилой зоны (без учета участков общеобразовательных и дошкольных образовательных учреждений) должна составлять не менее 6 кв. метров на 1 человека.

$$7269 \text{ чел.} \times 6 \text{ кв.м} = 43617 \text{ кв.м.}$$

Проектом предусматривается:

$$1,4403 \text{ га} + 2,7954 \text{ га} + 0,3918 \text{ га} = 4,6275 \text{ га, где}$$

1,4403 га - зеленые насаждения общего пользования;

2,7954 га - озеленение зон жилого назначения;

0,3918 га - озеленение иных зон.

На 1 человека приходится 6,36 кв.м озеленения, что превышает норматив

Минимальный процент озеленения согласно Правил землепользования и застройки на территории муниципального образования город-курорт Сочи составляет 25 %.

$$2,7954 / 10,7504 \times 100 = 26\%, \text{ что превышает норматив, где}$$

2,7954 га - площадь озелененных зон жилого назначения;

10,7504 га – площадь территории многоэтажной жилой застройки.

Проектом предусмотрена организация озелененной набережной, включающей в себя прогулочную аллею вдоль реки Сочи, протяженностью 1,2 км.

Также предусматривается рекреационная зона отдыха для придомовой территории в границах земельных участков, образуемых для многоэтажной жилой застройки.

## Обеспечение транспортной инфраструктуры

Транспортной связью через территорию, в отношении которой предполагается разработка проекта планировки территории, а также прилегающей к ней территории является улично-дорожная сеть по улице










159906,8 кв.м / 600 кв.м =**267** машино-мест.

### Расчет автостоянок для социальных объектов.

Согласно таблице 12 статьи 9 «Местных нормативов градостроительного проектирования муниципального образования городской округ город-курорт Сочи Краснодарского края» расчетное количество машино-мест (парковочных мест) на автостоянках для парковки автомобилей на земельных участках для объектов общественного назначения следует принимать из расчета:

Таблица 5

Наименование объекта	Расчетная единица	Количество машино-мест (парковочных мест) на расчетную единицу	Согласно расчету
Дошкольные образовательные организации	1 объект	6	12
Общеобразовательные организации	1 объект	7	7
<b>Итого:</b>			<b>19</b>

Согласно табл. 108 нормативов градостроительного проектирования Краснодарского края - требуемое расчетное количество машино-мест для социальных объектов для парковки (временного хранения) легковых автомобилей

Таблица 6

Наименование объекта	Расчетная единица	Количество машино-мест (парковочных мест) на расчетную единицу	Согласно расчету
Дошкольные образовательные организации (два объекта)	1 объект	Не менее 7	14
	100 детей	Не менее 5 для единовременной высадки	66
Общеобразовательные органи-	1 объект	Не менее 8	8




зации	1000 обучаю- щихся	Не менее 15 для единовременной высадки	23
-------	-----------------------	--	----

Проектом принято 22 машино-мест (временного хранения) легковых автомобилей для социальных объектов и 89 машино-мест для единовременной высадки вблизи с объектами образования.

**Итого общее количество машино-мест принятых в границах проектируемой территории.**

Расчет сделан по наибольшим показателям потребности машино-мест.

Общая потребность в местах для хранения, стоянки автомобилей составляет:

$2384+436+22=2842$  машино-мест.

В результате принятых решений в документации по планировки территории, было выполнено распределение парковочных мест и выделение участка для размещения многоуровневой автостоянки для постоянного хранения автомобилей жителей.

В границах проектируемой территории предусматривается размещение:

- многоуровневых парковок закрытого типа - 998 машино-мест;
- подземных парковок – 1238 машино-мест;
- плоскостных парковок, в том числе гостевых – 613 машино-мест.

Итого предусматривается размещение мест для хранения и парковки автомобилей, общей вместимостью **2849** машино-мест и **89** машино-мест для единовременной высадки вблизи с объектами образования, что удовлетворяет потребность по обоим расчетам.

**Количество машино-мест применительно к земельным участкам**

В границах земельного участка **23:49:0000000:12744** предусматривается размещение трех многоквартирных жилых домов. Общее количество квартир в

указанных домах **1263 шт**, расчетное население **2988 человек**.

Согласно примечанию 9 к таблице 12 статьи 9 «Местных нормативов градостроительного проектирования муниципального образования городской округ город-курорт Сочи Краснодарского края» необходимо предусматривать места для хранения и парковки транспортных средств в количестве не менее 75% от планируемого количества квартир уровня комфорта "массовый (экономкласс)".

Расчет мест для хранения и парковки транспортных средств:

1263 (кол-во квартир) x 0,75 = **947** машино-мест.

Согласно примечанию 9 к таблице 12 статьи 9 «Местных нормативов градостроительного проектирования муниципального образования городской округ город-курорт Сочи Краснодарского края» в пределах территории жилой застройки следует предусматривать открытые площадки (гостевые автостоянки) для парковки легковых автомобилей посетителей из расчета 60 машино-мест (парковочные места) на 1000 жителей, удаленные от подъездов обслуживаемых жилых домов не более чем на 500 м.

Расчет мест для хранения и парковки транспортных средств:

2988 чел./1000 x 60 = **179** машино-мест

Итого необходимо разместить **1127 машино-мест**.

Проектом предусматривается размещение:

- 410 машино-мест в подземной парковке, в границах указанного земельного участка;

- 195 машино-мест плоскостных парковок в границах указанного земельного участка;

- 8 машино-мест плоскостных парковок из 30 машино-мест в границах земельного участка 23:49:0000000:12479;

- 25 машино-мест плоскостных парковок в границах земельного участка 23:49:0000000:12477(2);

- 489 машино-мест в многоуровневых парковках закрытого типа в границах земельного участка 23:49:0000000:12480.

Итого проектом предусмотрено **1127 машино-мест**.


В границах земельного участка **23:49:0202014:1400** предусматривается размещение четырех многоквартирных жилых дома. Общее количество квартир в указанных домах **1909 шт**, расчетное население **4281 человек**.

Согласно примечанию 9 к таблице 12 статьи 9 «Местных нормативов градостроительного проектирования муниципального образования городской округ город-курорт Сочи Краснодарского края» необходимо предусматривать места для хранения и парковки транспортных средств в количестве не менее 75% от планируемого количества квартир уровня комфорта "массовый (экономкласс)".

Расчет мест для хранения и парковки транспортных средств:

1909 (кол-во квартир) x 0,75 = **1432** машино-мест.

Согласно примечанию 9 к таблице 12 статьи 9 «Местных нормативов градостроительного проектирования муниципального образования городской округ город-курорт Сочи Краснодарского края» в пределах территории жилой застройки следует предусматривать открытые площадки (гостевые автостоянки) для парковки легковых автомобилей посетителей из расчета 60 машино-мест (парковочные места) на 1000 жителей, удаленные от подъездов обслуживаемых жилых домов не более чем на 500 м.

Расчет мест для хранения и парковки транспортных средств:

4281 чел./1000 x 60 = **257** машино-мест

Итого необходимо разместить **1689 машино-мест**.

Проектом предусматривается размещение:

- 828 машино-мест в подземной парковке, в границах указанного земельного участка;

- 363 машино-мест плоскостных парковок, в границах указанного земельного участка;

- 509 машино-мест в многоуровневых парковках закрытого типа в границах земельного участка 23:49:0000000:12480.

Итого проектом предусмотрено **1700 машино-мест**.


## Обеспечение коммунальной инфраструктуры

Расчет обеспечения коммунальной инфраструктуры дан ориентировочно, подлежит уточнению в процессе проектирования в рамках действующего законодательства РФ.

Для инженерного обеспечения территории необходимо предусмотреть:

- сети водоснабжения, обеспечивающие общий расход 1372 м<sup>3</sup>/сут., пожаротушение 76,2 л/с (расчет водопотребления выполнен согласно СП 30.13330.2020 - Внутренний водопровод и канализация зданий. Актуализированная редакция СНиП 2.04.01-85\*);

- сети хозяйственной канализации, обеспечивающие общий расход 1372 м<sup>3</sup>/сут.; две канализационные насосные станции общей производительностью 1372 м<sup>3</sup>/сут. (расчет выполнен согласно СП 30.13330.2020 - Внутренний водопровод и канализация зданий. Актуализированная редакция СНиП 2.04.01-85\*);

- сети ливневой канализации, обеспечивающие пропускную способность 6795 л/с; очистные сооружения поверхностных стоков проточного типа, обеспечивающие пропускную способность 723 л/с (расчет выполнен согласно СП 32.13330.2018 и Рекомендаций НИИ "Водгео");

- газовую котельную, производительностью 12 Гкал/ч; сети газоснабжения, обеспечивающие общий расход 1527 м<sup>3</sup>/ч; тепловые сети, обеспечивающие расход 12 Гкал/ч. (расчет теплотребления на отопление и вентиляцию выполнен по удельным показателям согласно Приказа Минстроя №1550);

- сети электроснабжения, обеспечивающие общую нагрузку 5,03 МВт (расчет выполнен согласно СП 256.1325800.2016.Свод правил. Электроустановки жилых и общественных зданий. Правила проектирования и монтажа. РД 34.20.185-94. Инструкция по проектированию городских электрических сетей).

Так же предусматривается переустройство главных ливневых коллекторов с учетом существующих выпусков, перенос (переустройство) транзитных сетей газопровода и водопровода.
























Очередность планируемого развития территории обуславливается потребностью населения в различных инфраструктурах социального, коммунального и транспортного назначения.

Этапы строительства объектов капитального строительства приведены в таблицах 8 и 9.

Рисунок 1 – Схема очередности (этапов) реализации проект



1 очередь	начало строительства	<span style="display: inline-block; width: 100px; height: 10px; background-color: #0000FF;"></span>	окончание строительства
2 очередь	начало строительства	<span style="display: inline-block; width: 100px; height: 10px; background-color: #008000;"></span>	окончание строительства


Таблица 8 – Первая очередь

№ п/п	Этапы
1	многоквартирные жилые дома (условное обозначение на схеме –10,11,12,13)
2	газовая котельная (условное обозначение на схеме –4)
3	многоуровневые парковки на 499м/мест каждая (условное обозначение на схеме –5, 6)
4	набережная протяженностью 750 м (условное обозначение на схеме –14)
5	дошкольная образовательная организация на 510 мест (условное обозначение на схеме –8) школа на 1510 учащихся (условное обозначение на схеме –9)
6	транспортная инфраструктура (условное обозначение на схеме –15)

Таблица 9 – Вторая очередь



№ п/п	Этапы
1	многоквартирные жилые дома (условное обозначение на схеме –1, 2, 3)
2	набережная протяженностью 450 м (условное обозначение на схеме –7)
3	дошкольная образовательная организация на 800 мест (условное обозначение на схеме –16.1, 16.2)

В границах проектируемой территории не предусматривается реконструкция объектов капитального строительства жилого, производственного, общественно-делового и иного назначения.











В отношении указанной территории программы комплексного развития систем коммунальной инфраструктуры, программы комплексного развития транспортной инфраструктуры, программы комплексного развития социальной инфраструктуры отсутствуют, в связи, с чем в документации по планировке территории они не приводятся.




## Условные обозначения

-  граница территории, в отношении которой осуществляется подготовка проекта планировки
-  границы элементов планировочной структуры (квартал)



### Границы


- | сущ   | проект  |                           |
|---|---|---------------------------|
|  |   | госграница РФ             |
|  |   | граница городского округа |
|  |   | административных районов  |
|  |  | горчерта Сочи             |
|  |  | населенных пунктов        |
|  |   | Центрального района       |
|  |   | курортных районов         |
|  |   | Олимпийского парка        |

### Функциональные зоны

- | сущ   | проект  | за расчетный срок   |  |
|---|---|---|--|
|    |   |   | производственного назначения   |
|    |    |   | коммунально-инженерного назначения (объекты энергетики, транспорта, связи и др.) |
|    |    |   | многоэтажной жилой застройки   |
|    |    |   | малоэтажной жилой застройки (до 5-ти этажей)                                     |
|    |    |    | реконструкции ветхой малоэтажной застройки                                       |
|    |    |    | усадебной застройки и садоводств   |
|    |    |    | реконструкции и уплотнения усадебной застройки                                   |
|    |   |   | реконструкции под курортные учреждения   |
|   |   |   | спортивно-рекреационного назначения  |
|  |   |   | пляжей   |
|  |  |   | кладбищ  |
|  |  |  | зеленых насаждений общего пользования  |
|  |  |  | НАБЕРЕЖНАЯ   |




						1706/2021-ДПТ			
						Документация по планировке территории (проект планировки территории и проект межевания территории), прилегающей к улице Краснодарской в Центральном внутригородском районе города Сочи			
Изм.	Кол.уч.	Лист	№ док.	Подпись	Дата	Проект планировки территории	стадия	лист	
		Сечь			08.22	Материалы по обоснованию	ДПТ	2	
Нач.отдела								листов	
Глав. спец.		Бойченко			08.22				
						Фрагмент карты планировочной структуры городского округа с отображением границ элементов планировочной структуры М 1:10000	МБУ "Институт Горкадастрпроект"		

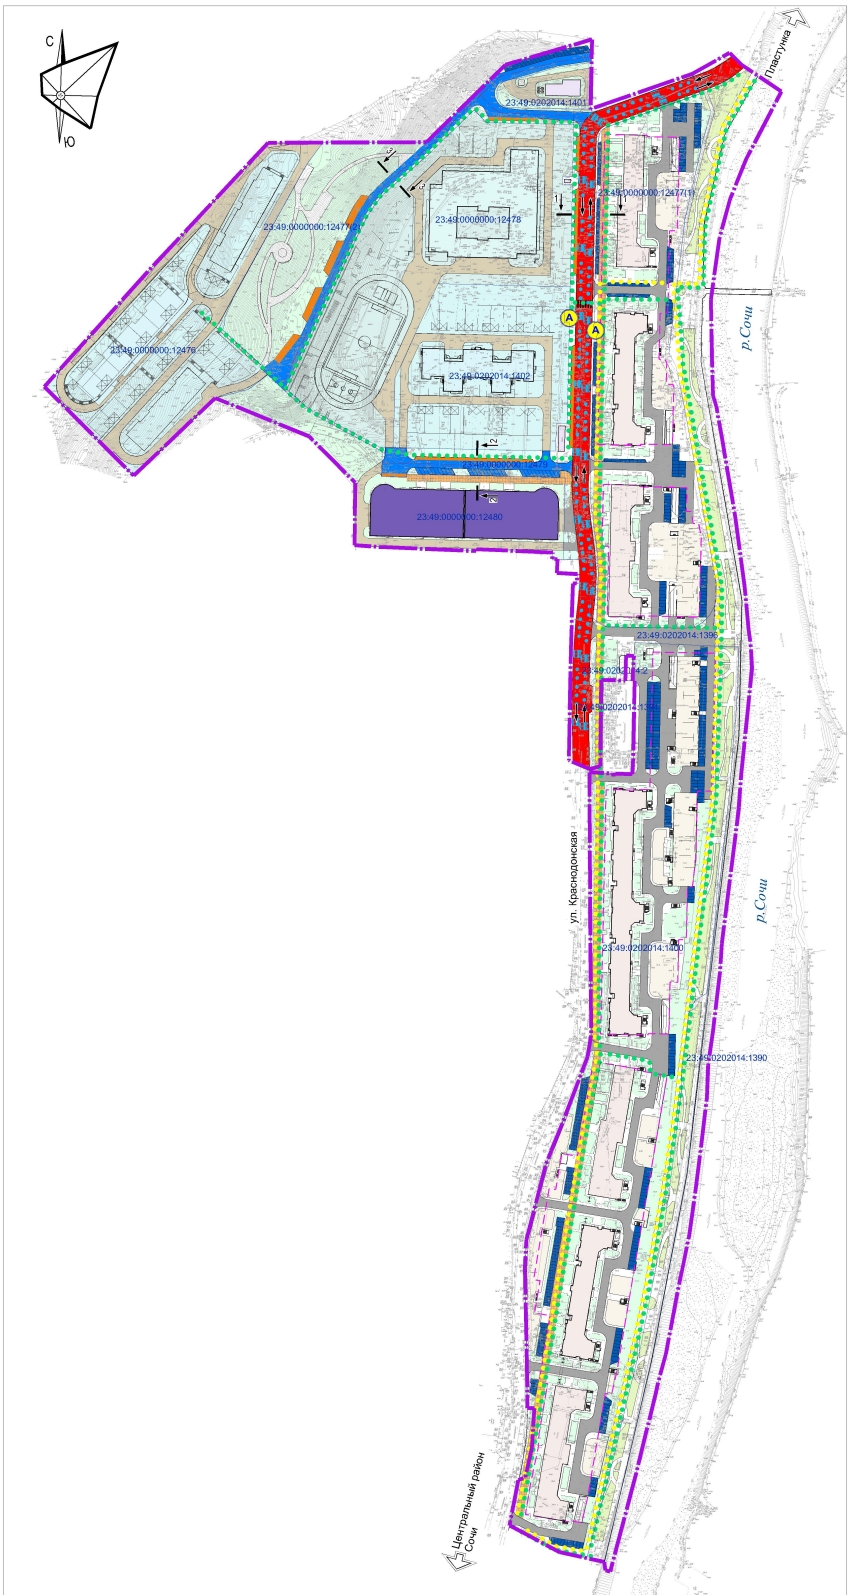


**Условные обозначения**

- граница территории, в отношении которой осуществляется подготовка проекта планировки территории
- границы земельных участков, согласно сведениям ЕГРН, номер 23:48:00020014:140
- Категория улиц и дорог**
- улицы и дороги местного значения: улицы в зонах жилой застройки
- проезды основные
- внутриквартальные проезды
- пожарные проезды на территории социальных и иных объектов
- Объекты транспортной инфраструктуры**
- тротуар с возможностью проезда
- основные пути пешеходного движения
- основные пути велосипедного движения
- направления движения наземного общественного пассажирского транспорта
- проектируемые остановочные пункты наземного общественного пассажирского транспорта
- многоуровневые парковки
- подземные парковки
- плоскостные парковки
- места для кратковременной остановки автотранспорта для соц. объектов
- пешеходные переходы в одном уровне
- сечение поперечного профиля улицы


**Поперечный профиль улицы 1-1 М 1:200**

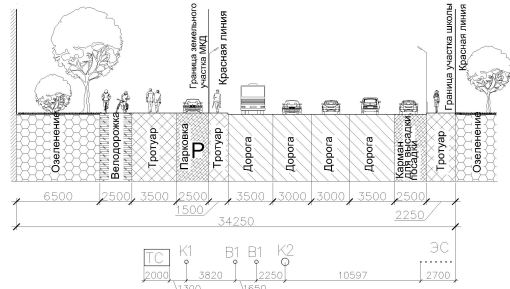

**Поперечный профиль улицы 2-2 М 1:200**

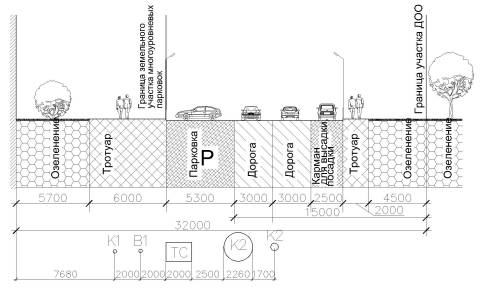


**Поперечный профиль улицы 3-3 М 1:200**

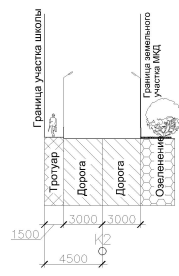

						1706/2021-ДПТ		
						Документация по планировке территории (проект планировки территории и проект межевания территории), прилегающей к улице Красноводской в Центральном внутригородском районе города Сочи		
Ил.	Кол.уч.	Лист	№ док.	Подпись	Дата	Стр.	лист	листов
Маслоделова	Сечь				08.22	3	3	
Глав. спец.	Бойченко				08.22	МБУ "Институт Горкадастрпроект"		

Схема организации движения транспорта является проектной. Проект планировки территории и проект межевания территории, подготовленные в соответствии с требованиями законодательства Российской Федерации, являются проектной документацией и не являются обязательными для исполнения. Схемы организации движения транспорта являются проектной документацией и не являются обязательными для исполнения.



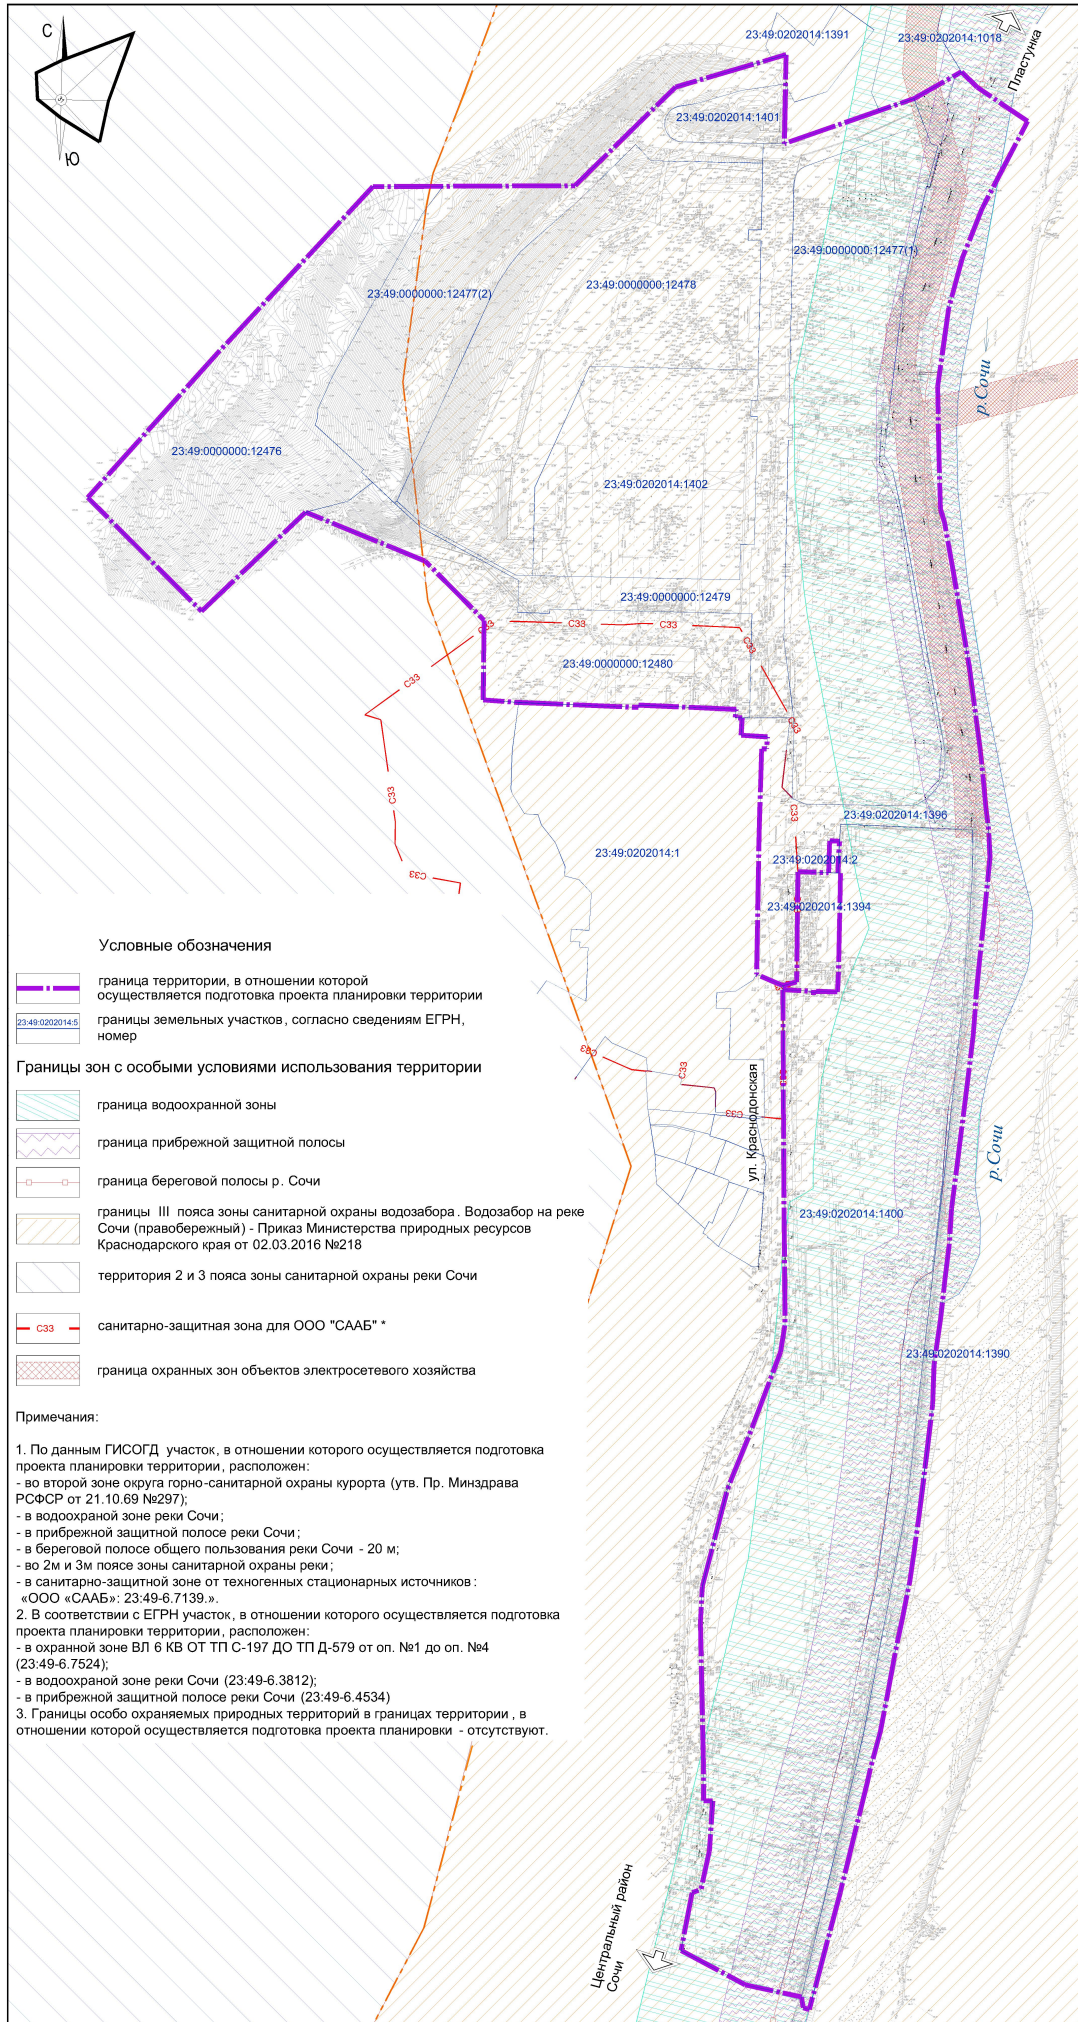



**Условные обозначения**

- граница территории, в отношении которой осуществляется подготовка проекта планировки территории
- границы земельных участков, согласно сведениям ЕГРН, номер
- Границы зон с особыми условиями использования территории**
- граница водоохранной зоны
- граница прибрежной защитной полосы
- граница береговой полосы р. Сочи
- границы III пояса зоны санитарной охраны водозабора. Водозабор на реке Сочи (правобережный) - Приказ Министерства природных ресурсов Краснодарского края от 02.03.2016 №218
- территория 2 и 3 пояса зоны санитарной охраны реки Сочи
- санитарно-защитная зона для ООО "СААБ" \*
- граница охранных зон объектов электросетевого хозяйства

**Примечания:**

1. По данным ГИСОГД участок, в отношении которого осуществляется подготовка проекта планировки территории, расположен:
  - во второй зоне округа горно-санитарной охраны курорта (утв. Пр. Минздрава РСФСР от 21.10.69 №297);
  - в водоохранной зоне реки Сочи;
  - в прибрежной защитной полосе реки Сочи;
  - в береговой полосе общего пользования реки Сочи - 20 м;
  - во 2м и 3м поясе зоны санитарной охраны реки;
  - в санитарно-защитной зоне от техногенных источников : «ООО «СААБ»: 23:49-6.7139.».
2. В соответствии с ЕГРН участок, в отношении которого осуществляется подготовка проекта планировки территории, расположен:
  - в охранной зоне ВЛ 6 КВ ОТ ТП С-197 ДО ТП Д-579 от оп. №1 до оп. №4 (23:49-6.7524);
  - в водоохранной зоне реки Сочи (23:49-6.3812);
  - в прибрежной защитной полосе реки Сочи (23:49-6.4534)
3. Границы особо охраняемых природных территорий в границах территории, в отношении которой осуществляется подготовка проекта планировки - отсутствуют.

1706/2021-ДПТ					
Документация по планировке территории (проект планировки территории и проект межевания территории), прилегающей к улице Красионовской в Центральном внутригородском районе города Сочи					
Изм.	Кол.уч.	Лист	№ док.	Подпись	Дата
		Сечь			08.22
Нач.отдела					
Глав. спец.	Бойченко				08.22
Проект планировки территории Материалы по обоснованию				стадия	лист
				ДПТ	5
Схема границ зон с особыми условиями использования территории. М 1:2000				МБУ "Институт Горкадастрпроект"	

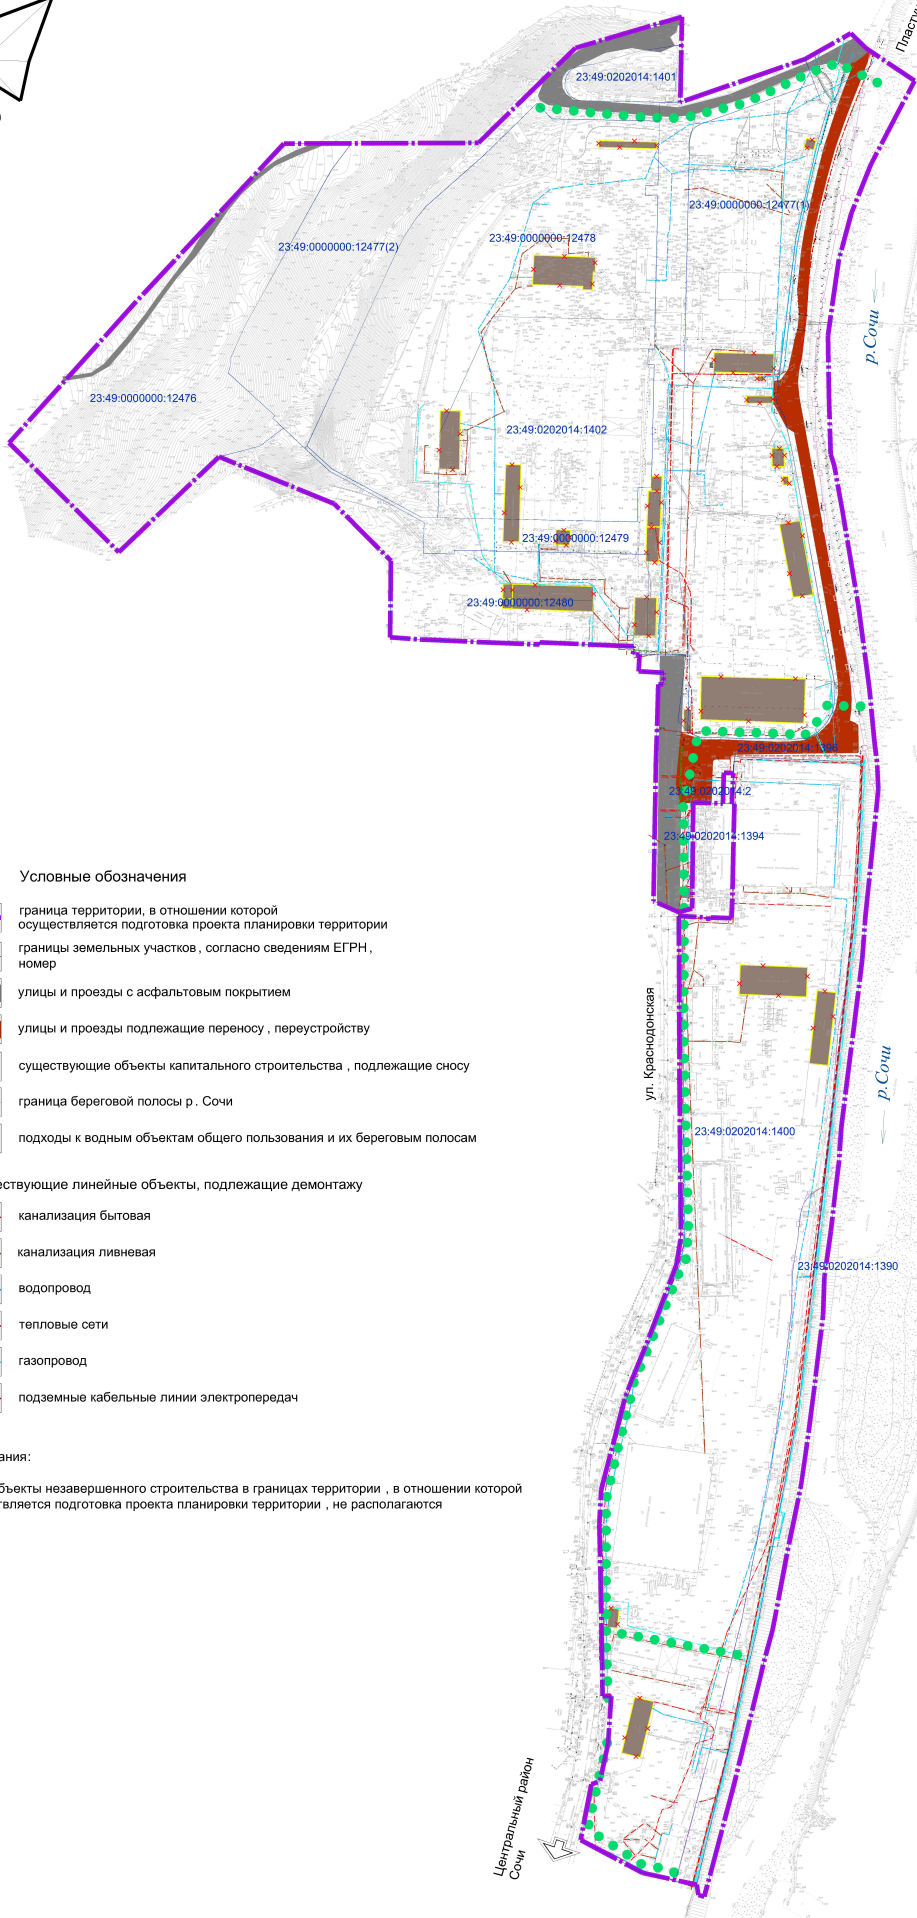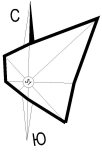

**Условные обозначения**

- граница территории, в отношении которой осуществляется подготовка проекта планировки территории
- границы земельных участков, согласно сведениям ЕГРН, номер
- улицы и проезды с асфальтовым покрытием
- улицы и проезды подлежащие переносу, переустройству
- существующие объекты капитального строительства, подлежащие сносу
- граница береговой полосы р. Сочи
- подходы к водным объектам общего пользования и их береговым полосам



**Существующие линейные объекты, подлежащие демонтажу**

- канализация бытовая
- канализация ливневая
- водопровод
- тепловые сети
- газопровод
- подземные кабельные линии электропередач

**Примечания:**

1. Объекты незавершенного строительства в границах территории, в отношении которой осуществляется подготовка проекта планировки территории, не располагаются

						1706/2021-ДПТ			
						Документация по планировке территории (проект планировки территории и проект межевания территории), прилегающей к улице Краснодарской в Центральном внутригородском районе города Сочи			
Изм.	Коп.уч.	Лист	№ док.	Подпись	Дата	Проект планировки территории	стадия	лист	листов
		Сечь			08.22	Материалы по обоснованию	ДПТ	6	
		Глав. спец.		Бойченко	08.22				
						Схема, отображающая местоположение планируемых объектов капитального строительства, в том числе линейных объектов, объектов, подлежащих сносу, объектов незавершенного строительства, а также подходы к водным объектам общего пользования и их береговым полосам. М 1:2000			
						МБУ "Институт Горкадастрпроект"			

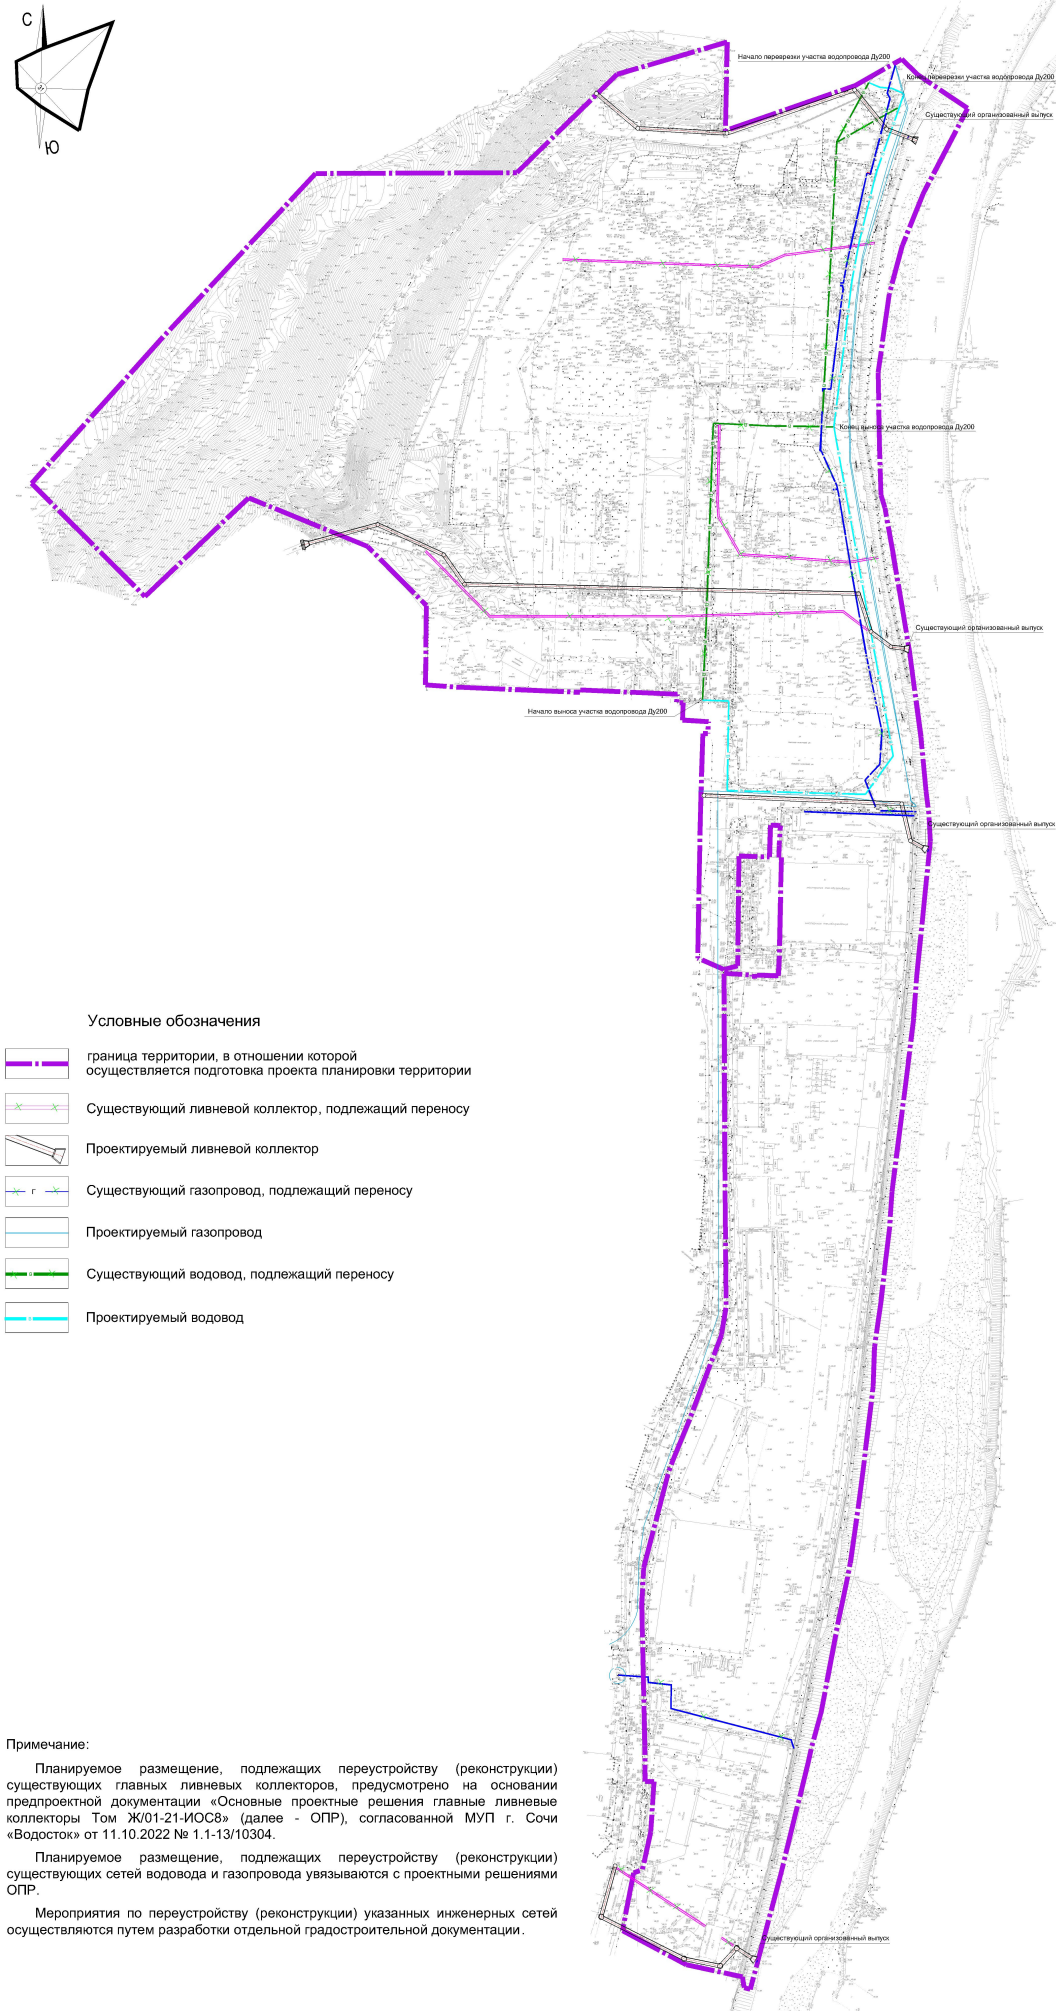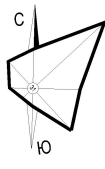

Условные обозначения

- граница территории, в отношении которой осуществляется подготовка проекта планировки территории
- Существующий ливневой коллектор, подлежащий переносу
- Проектируемый ливневой коллектор
- Существующий газопровод, подлежащий переносу
- Проектируемый газопровод
- Существующий водовод, подлежащий переносу
- Проектируемый водовод

Примечание:


Планируемое размещение, подлежащих переустройству (реконструкции) существующих главных ливневых коллекторов, предусмотрено на основании предпроектной документации «Основные проектные решения главные ливневые коллекторы Том Ж/01-21-ИОС8» (далее - ОПР), согласованной МУП г. Сочи «Водосток» от 11.10.2022 № 1.1-13/10304.

Планируемое размещение, подлежащих переустройству (реконструкции) существующих сетей водовода и газопровода увязываются с проектными решениями ОПР.

Мероприятия по переустройству (реконструкции) указанных инженерных сетей осуществляются путем разработки отдельной градостроительной документации.

						1706/2021-ДПТ			
						Документация по планировке территории (проект планировки территории и проект межевания территории), прилегающей к улице Краснодонской в Центральном внутригородском районе города Сочи			
Изм.	Кол.уч.	Лист	№ док.	Подпись	Дата	стадия	лист	листов	
Нач.отдела	Сень				08.22				ДПТ
Глав. спец.	Бойченко				08.22	Проект планировки территории Материалы по обоснованию			
						Иные материалы: План переноса (переустройства) сетей инженерно-технического обеспечения М 1:2000		МБУ "Институт Горкадастрпроект"	




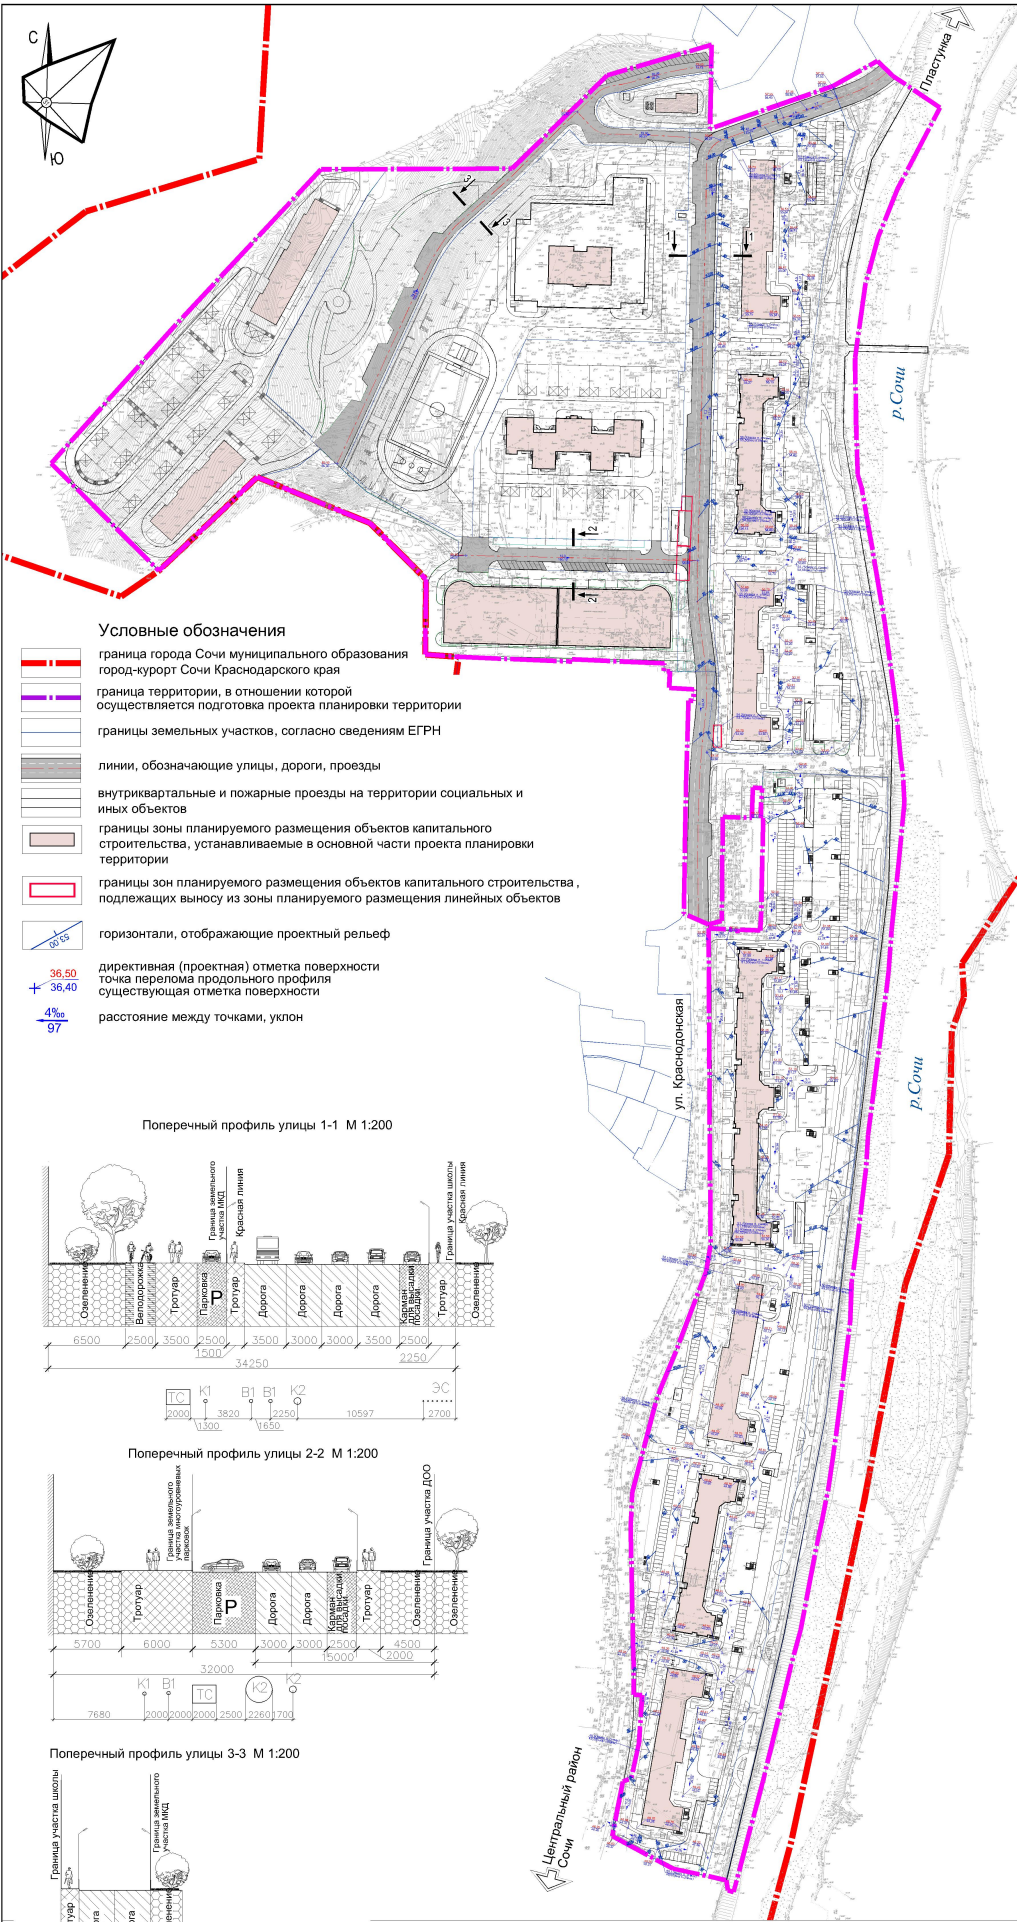


**Условные обозначения**

- граница города Сочи муниципального образования
- граница территории, в отношении которой осуществляется подготовка проекта планировки территории
- границы земельных участков, согласно сведениям ЕГРН
- линии, обозначающие улицы, дороги, проезды
- внутриквартальные и пожарные проезды на территории социальных и иных объектов
- границы зоны планируемого размещения объектов капитального строительства, устанавливаемые в основной части проекта планировки территории
- границы зон планируемого размещения объектов капитального строительства, подлежащих выносу из зоны планируемого размещения линейных объектов
- горизонтали, отображающие проектный рельеф
- директивная (проектная) отметка поверхности  
точка перелома продольного профиля  
существующая отметка поверхности
- расстояние между точками, уклон


Поперечный профиль улицы 1-1 М 1:200

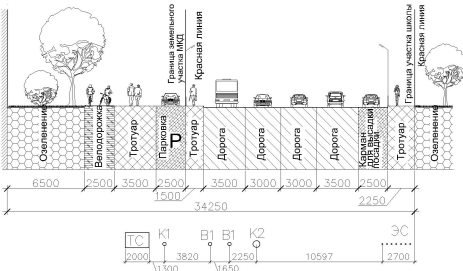

Поперечный профиль улицы 2-2 М 1:200


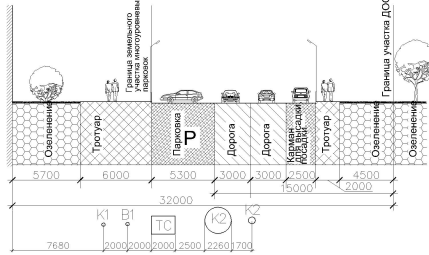


Поперечный профиль улицы 3-3 М 1:200

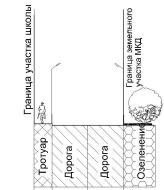

						1706/2021-ДПТ		
						Документация по планировке территории (проект планировки территории и проект межевания территории), прилагающей к улице Краснодарской в Центральном внутригородском районе города Сочи		
Изм.	Коп.уч.	Лист	№ док.	Подпись	Дата	стадия	лист	листов
Нач. отдела	Сечь				08.22	Проект планировки территории	7	
Глав. спец.	Бойченко				08.22	Материалы по обоснованию		
						Схема вертикальной планировки территории, инженерной подготовки и инженерной защиты территории. М 1:2000		МБУ "Институт Горкадастрпроект"



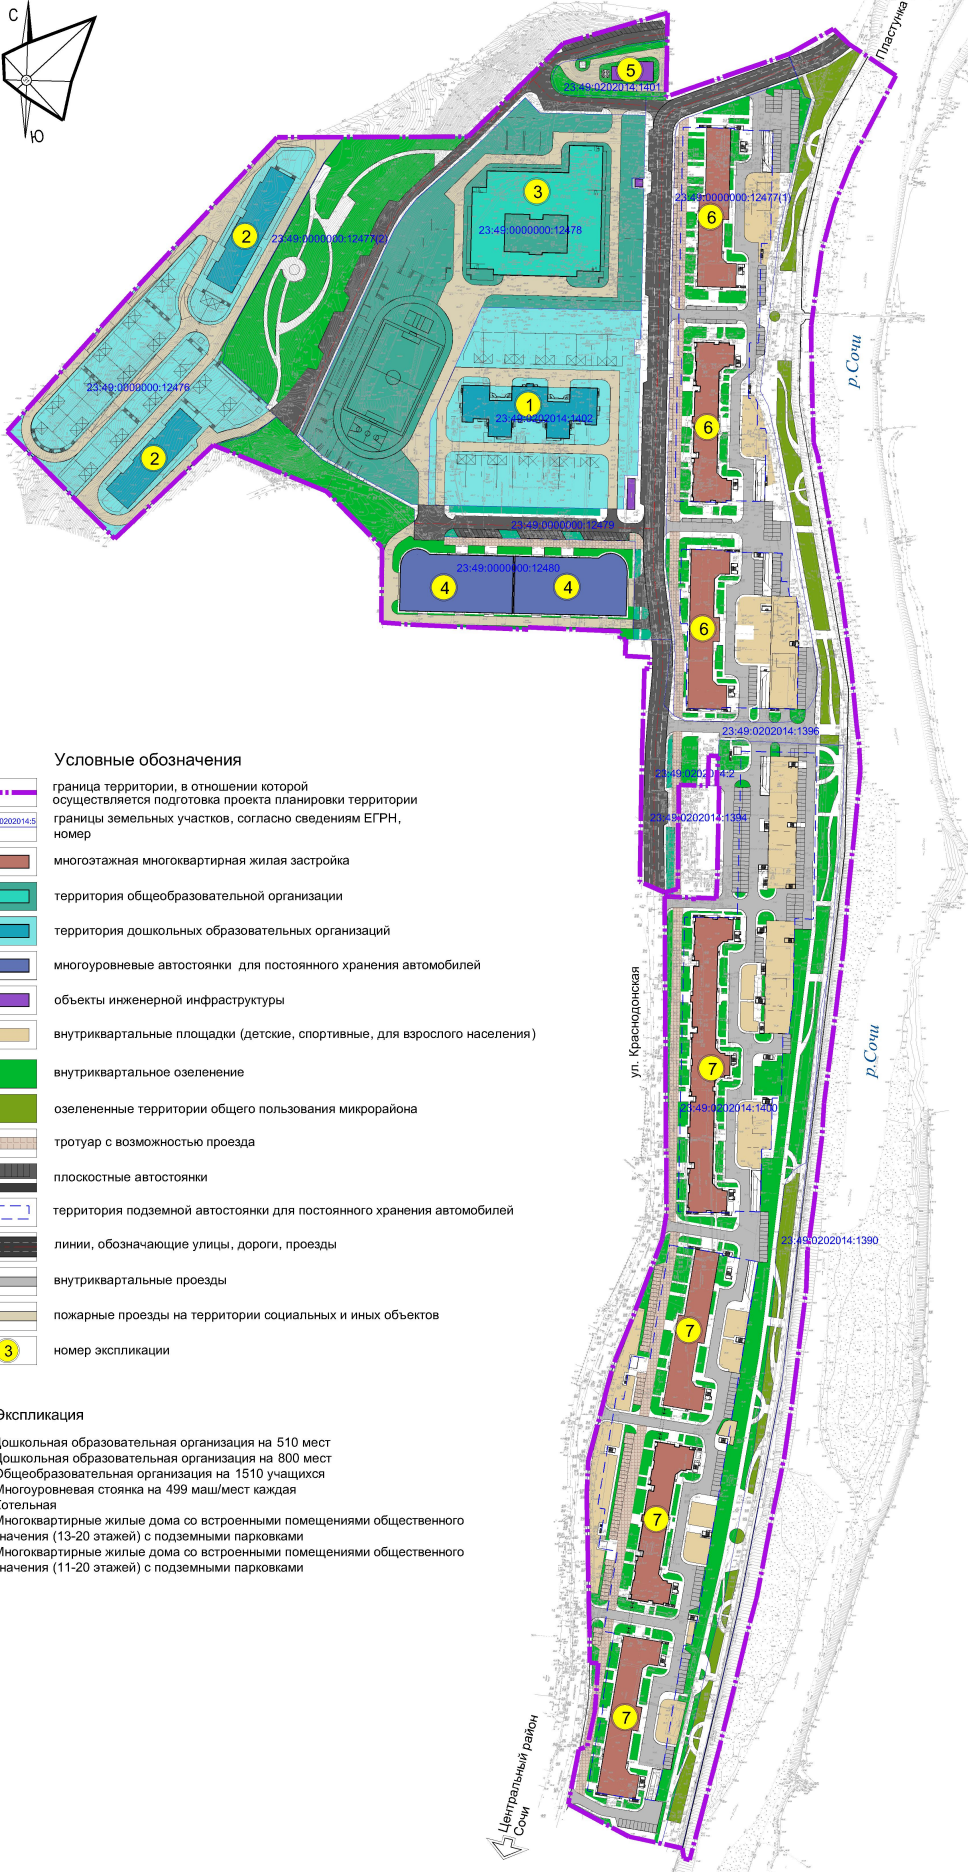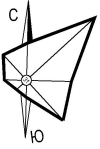

**Условные обозначения**

- граница территории, в отношении которой осуществляется подготовка проекта планировки территории
- границы земельных участков, согласно сведениям ЕГРН, номер
- многоквартирная многоквартирная жилая застройка
- территория общеобразовательной организации
- территория дошкольных образовательных организаций
- многоуровневые автостоянки для постоянного хранения автомобилей
- объекты инженерной инфраструктуры
- внутриквартальные площадки (детские, спортивные, для взрослого населения)
- внутриквартальное озеленение
- озелененные территории общего пользования микрорайона
- тротуар с возможностью проезда
- плоскостные автостоянки
- территория подземной автостоянки для постоянного хранения автомобилей
- линии, обозначающие улицы, дороги, проезды
- внутриквартальные проезды
- пожарные проезды на территории социальных и иных объектов
- номер экспликации

**Экспликация**

1. Дошкольная образовательная организация на 510 мест
2. Дошкольная образовательная организация на 800 мест
3. Общеобразовательная организация на 1510 учащихся
4. Многоуровневая стоянка на 499 машиномест каждая
5. Котельная
6. Многоквартирные жилые дома со встроенными помещениями общественного назначения (13-20 этажей) с подземными парковками
7. Многоквартирные жилые дома со встроенными помещениями общественного назначения (11-20 этажей) с подземными парковками

						1706/2021-ДПТ			
						Документация по планировке территории (проект планировки территории и проект межевания территории), прилегающей к улице Краснодарской в Центральном внутригородском районе города Сочи			
Изм.	Коп.уч.	Лист	№ док.	Подпись	Дата	Проект планировки территории Материалы по обоснованию	стадия	лист	листов
Нач. отдела	Сечь				08.22		ДПТ	8	
Глав. спец.	Бойченко				08.22	Вариант планировочного решения застройки территории в соответствии с проектом планировки территории М 1:2000	МБУ "Институт Горкадастрпроект"		